



工事名 R7阿耕 長寿命化 那賀川南岸2期 上中2工事(担い手確保型) (着手日指定型) 既設 路線名等 那賀川南岸 2 期地区 V=1:50 H=1:500 左岸天端高 阿南市上中町 縦断図 右岸天端高 図面名 縦断図 1路線(機能保全計画:1工区) V=1:50 H=1:500 縮尺 図面番号 2 / 16 左岸暗渠 会社名 右岸暗渠 事業者名 徳島県南部総合県民局農林水産部<阿南庁舎> 2号プレキャスト床版 N=1箇所 (2枚) 1号プレキャスト床版 N=1箇所 2号プレキャスト床版 N=1箇所 (2枚) 1号渡版 N=1箇所 (2枚) 設計図面 1工区-1 L=165.66m 1**⊥**区-2 L=65.12m 1工区-3 L=81.62m 補強+部分改修、全断面改築 部分改修 不施工 全断面改築 部分改修 全断面改築 全断面改築 嵩上げ 4号U型 増打コンクリート 水路+床版 +2号L型水路 L=4,94m L=11,26m 1号プレキャスト水路 L=3.7 m 1号L型水路 L=43.06m 3号U型水路+床版 增打+2号L型水路 L=24.10m 1号U型水路 L=114.89m 1号側壁嵩上げ(左壁) L=60.18m 2号U型水路 L=27.45m L=5. 19 1号L型水路 L=13.62m 10.000 すりとけエ 1号現場打床版 N=1箇所 1-N0.8付近 VETEO MIS 5. 000 TP=0.000 i=1/176 L=13.57m 工事延長 [=1/431 (現況勾配)] [=65.12m i=1/448 (現況勾配) i≈1/350 L≈118.60m 5.048 6.646 i=1/495 L=47.06m i=1/302 L=62.81m 水路勾配 0.353 0.388 399 0. 253 395 0.461 位 5. 115 651 646 643 604 5. 564 5. 557 5. 551 406 192 871 814 669 水路底高 6.296 432 259 264 657 663 663 643 724 451 右岸天端高 6. 172 6. 372 6. 259 5. 750 5. 743 5. 743 5. 743 6. 282 6. 308 6. 308 5. 996 5. 986 5. 844 5. 874 6.456 左岸天端高 5. 643 5. 169 008 008 010 987 5. 048 299 285 278 292 275 5.371 水路底高 187 552 732 000 911 184 80001 200 473 802 974 954 954 331 000 875 500 030 717 追 加 距 離 . . 60. 8 8 ð 5 73 115. 127. 127. 163. 166. 225. 227. 228. 230. 240. 240. 260. 262. 265. 267. 300. 307. 310. 313. 320. 333. 335. 340. 346. 351. 13. 187 2. 365 4. 180 0. 268 3. 911 2. 273 829 603 603 3.500 802 172 172 526 254 209 331 668 752 818 825 625 629 659 659 点間距離 1-No. 13 1-IP-16 1-IP-17 1-IP-19 1-IP-19 点 名 1-8C.2 1-NO.1 1-EC.2 IP. 1A=9-53-41 R =90.000 1L= 7.791 OL=15.543 SL= 0.337 IP. IA=4-59-55 IP. IA=1-57-27 ※ 水位は計画用水量通水時における水路敷高からの水位を示す


標準断面図(1) _{S=1:30}

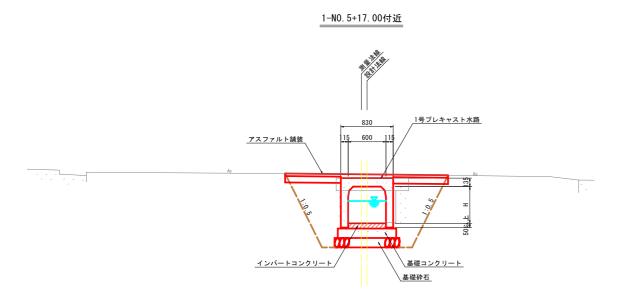


TP=3.000

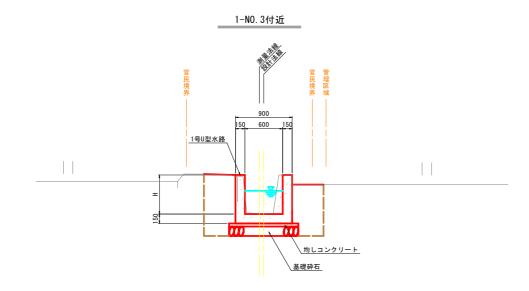

TP=3. 000

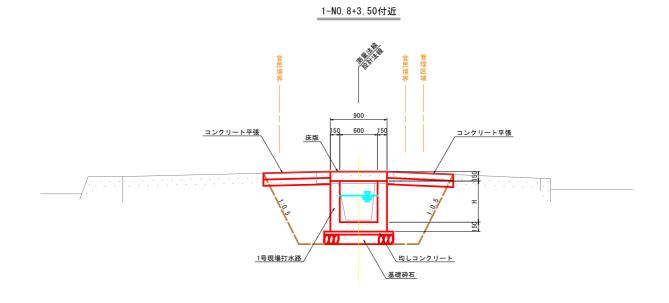

TP=3. 000

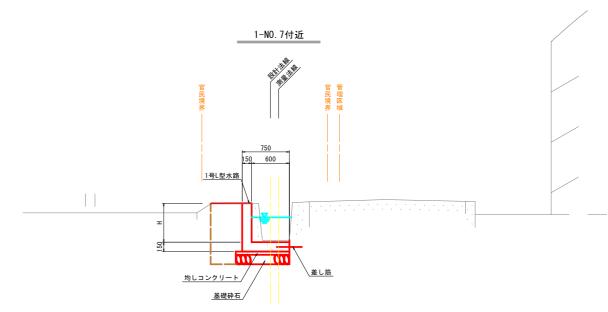


TP=3. 000

※ 水位は計画用水量通水時を示す


設計図面	ij							
工事名	R 7 阿耕 長寿命化 那賀川南岸 2 期 上中 2 工事(担い手確保型)(着手日指定型)							
路線名等	那質	那賀川南岸 2 期地区						
工事箇所	阿南市上中町標準断面図(1)							
図面名								
縮尺	S=1:30	図面番号	3 / 16					
会社名								
事業者名	徳島県南部総合県	民局農林水	産部<阿南庁舎>					

標準断面図(2) S=1:30

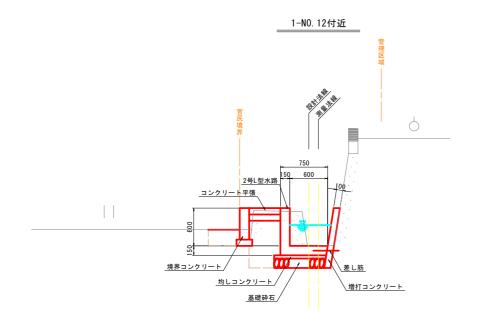


TP=3. 000

1-N0.10付近

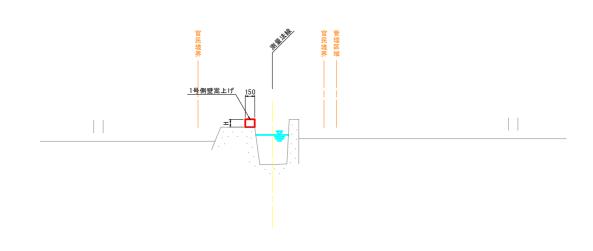

TP=3. 000

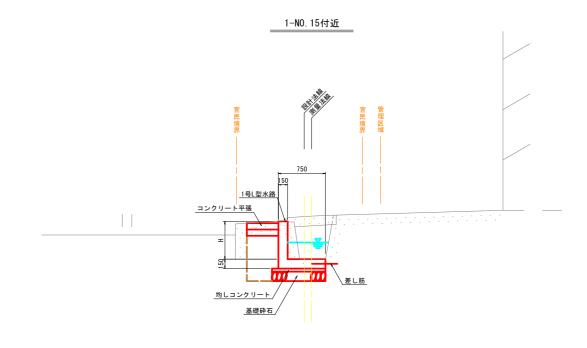

1-NO. 13付近 1-NO. 13付近 150 600 150 150 600 150 カレコンクリート
基礎幹石

TP=3. 000


TP=3. 000


※ 水位は計画用水量通水時を示す


設計図面


	_							
工事名	R 7 阿耕 長寿命化 那賀川南岸 2 期 上中 2 工事(担い手確保型)(着手日指定型)							
路線名等	那質	引用南岸 2 期	地区					
工事箇所	ı	阿南市上中町	г					
図面名	村	票準断面図(2)					
縮尺	S=1:30	図面番号	4 / 16					
会社名			•					


会社名 事業者名 徳島県南部総合県民局農林水産部<阿南庁舎>

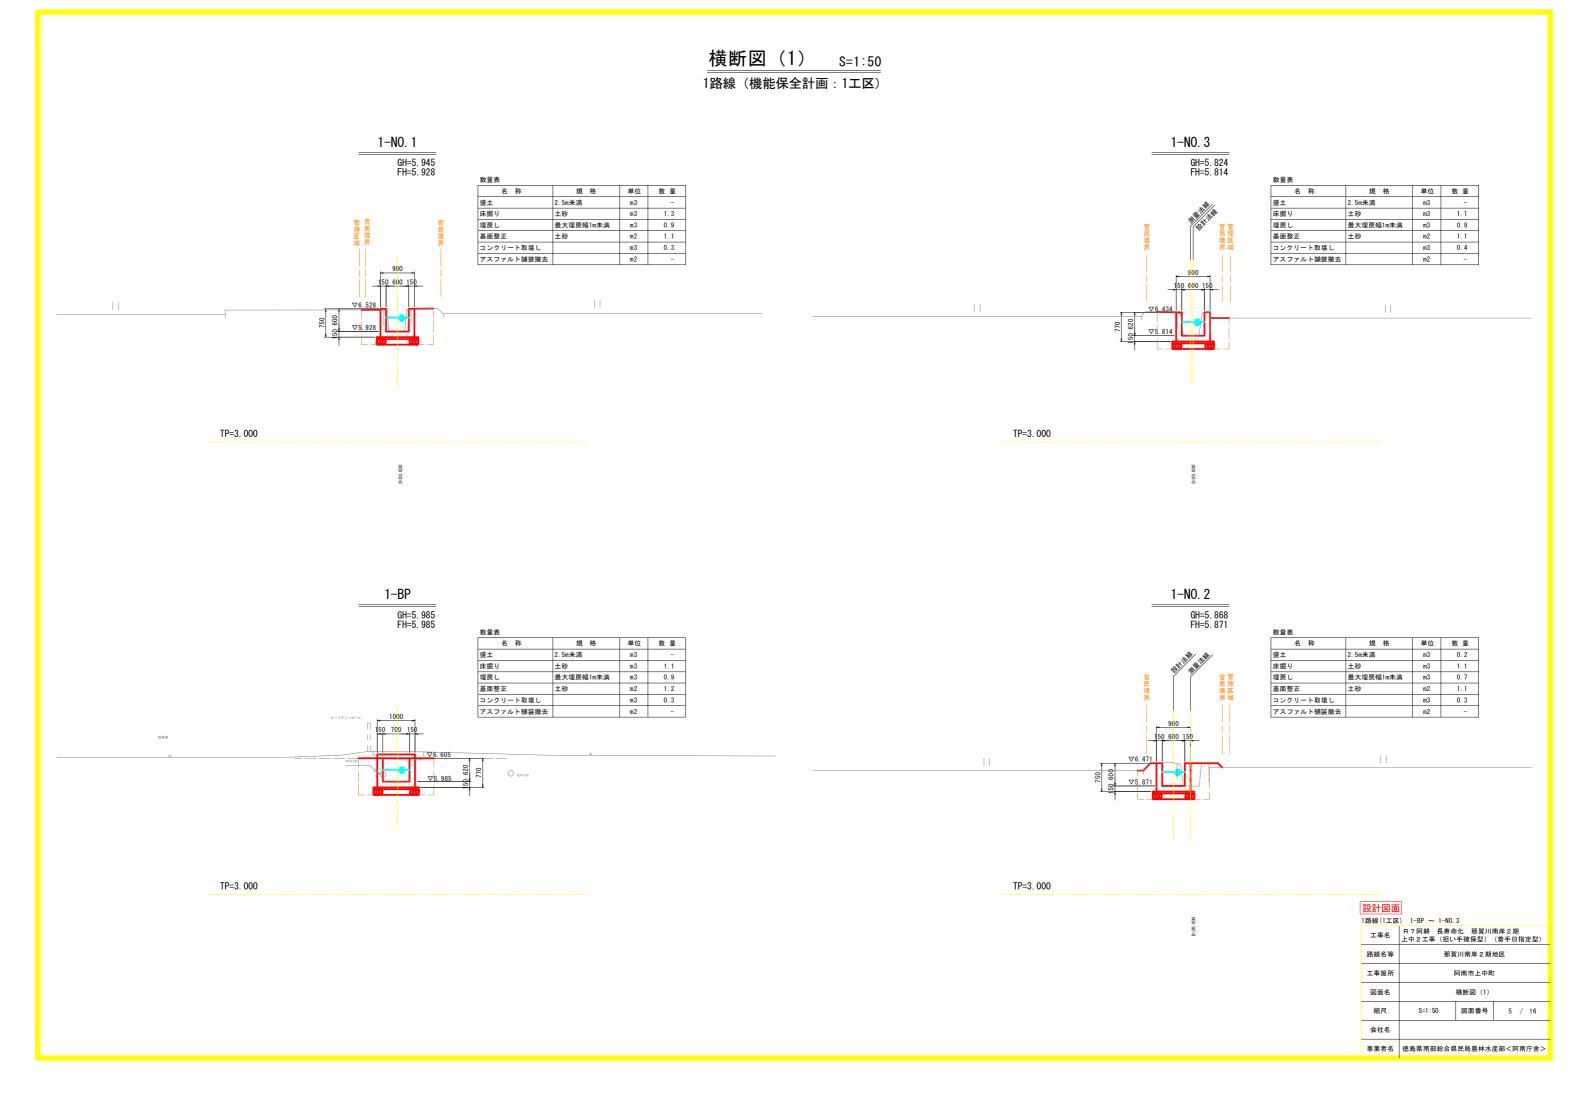


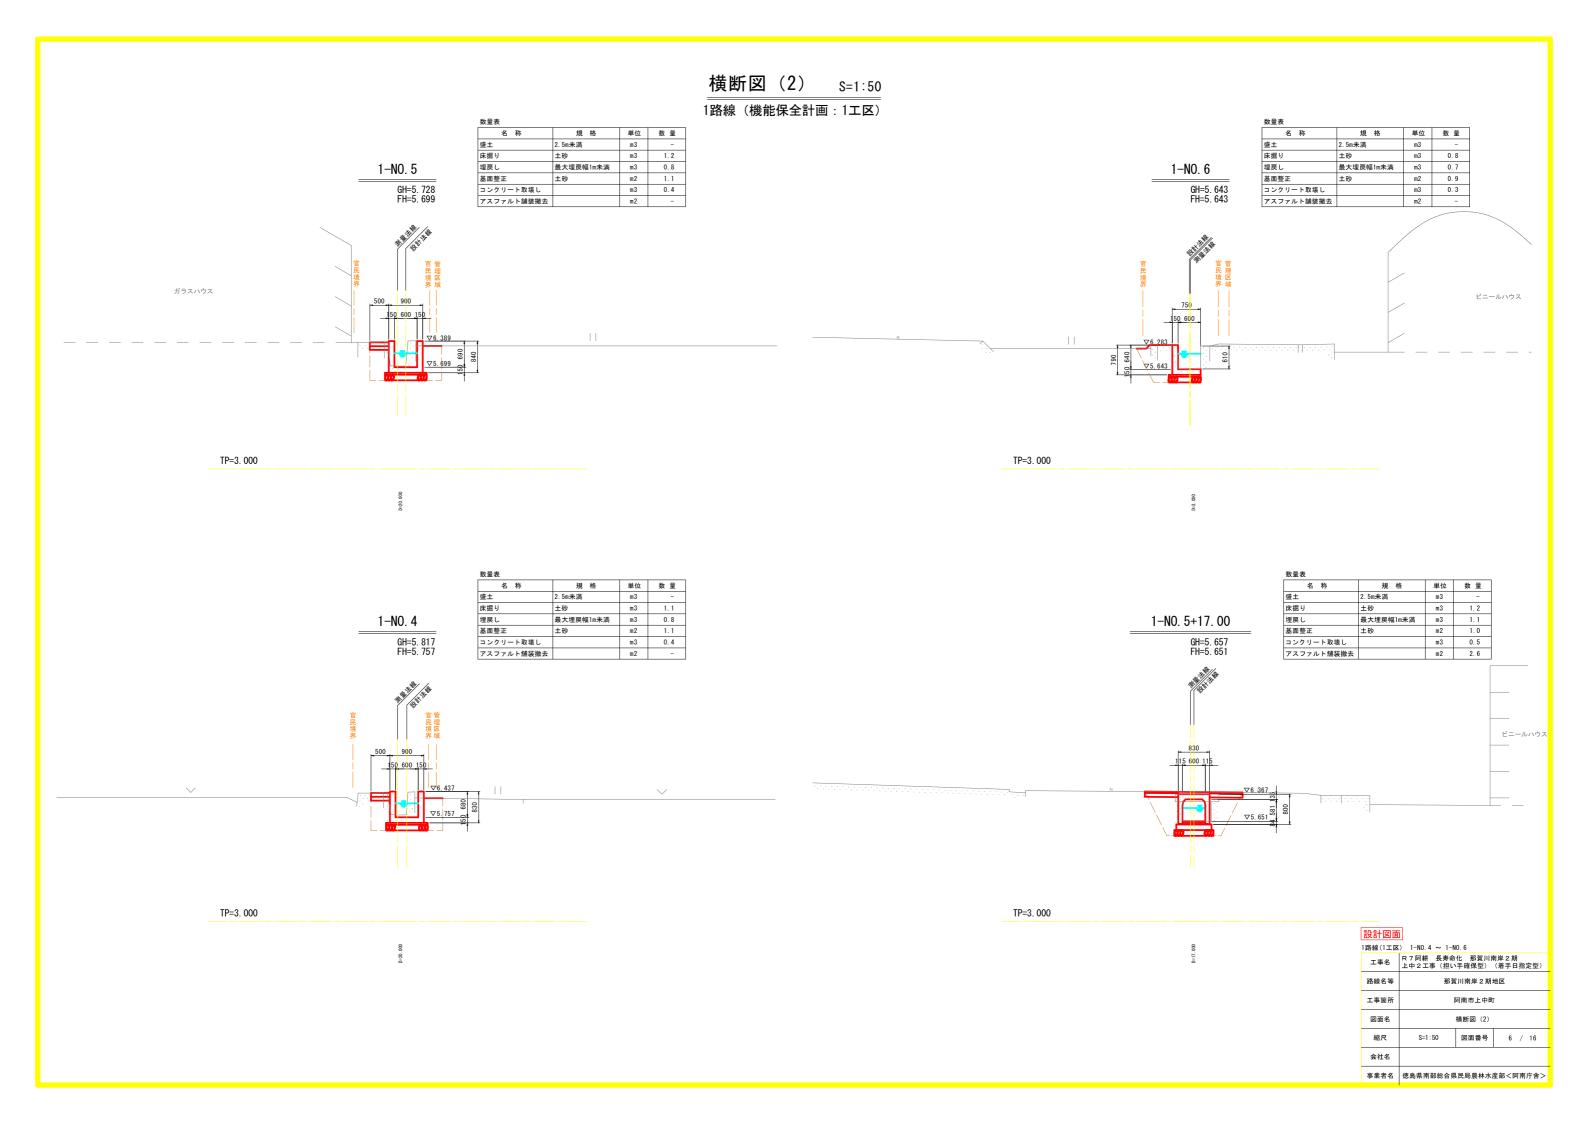


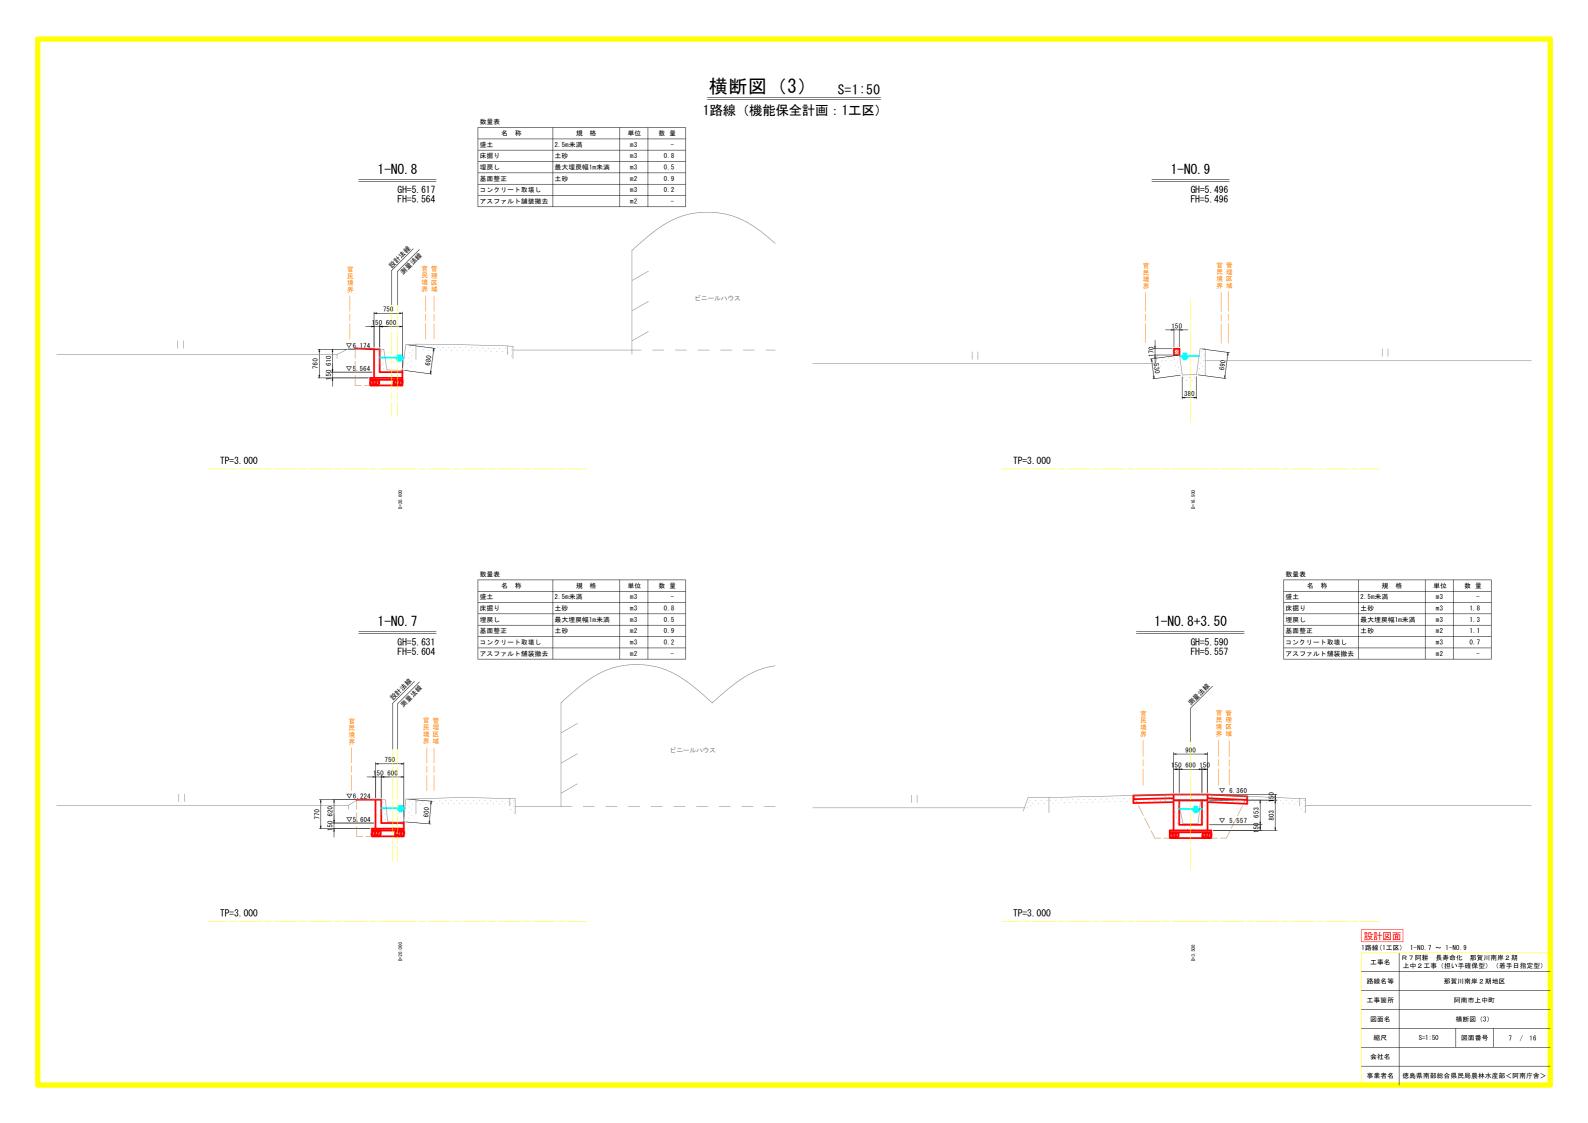


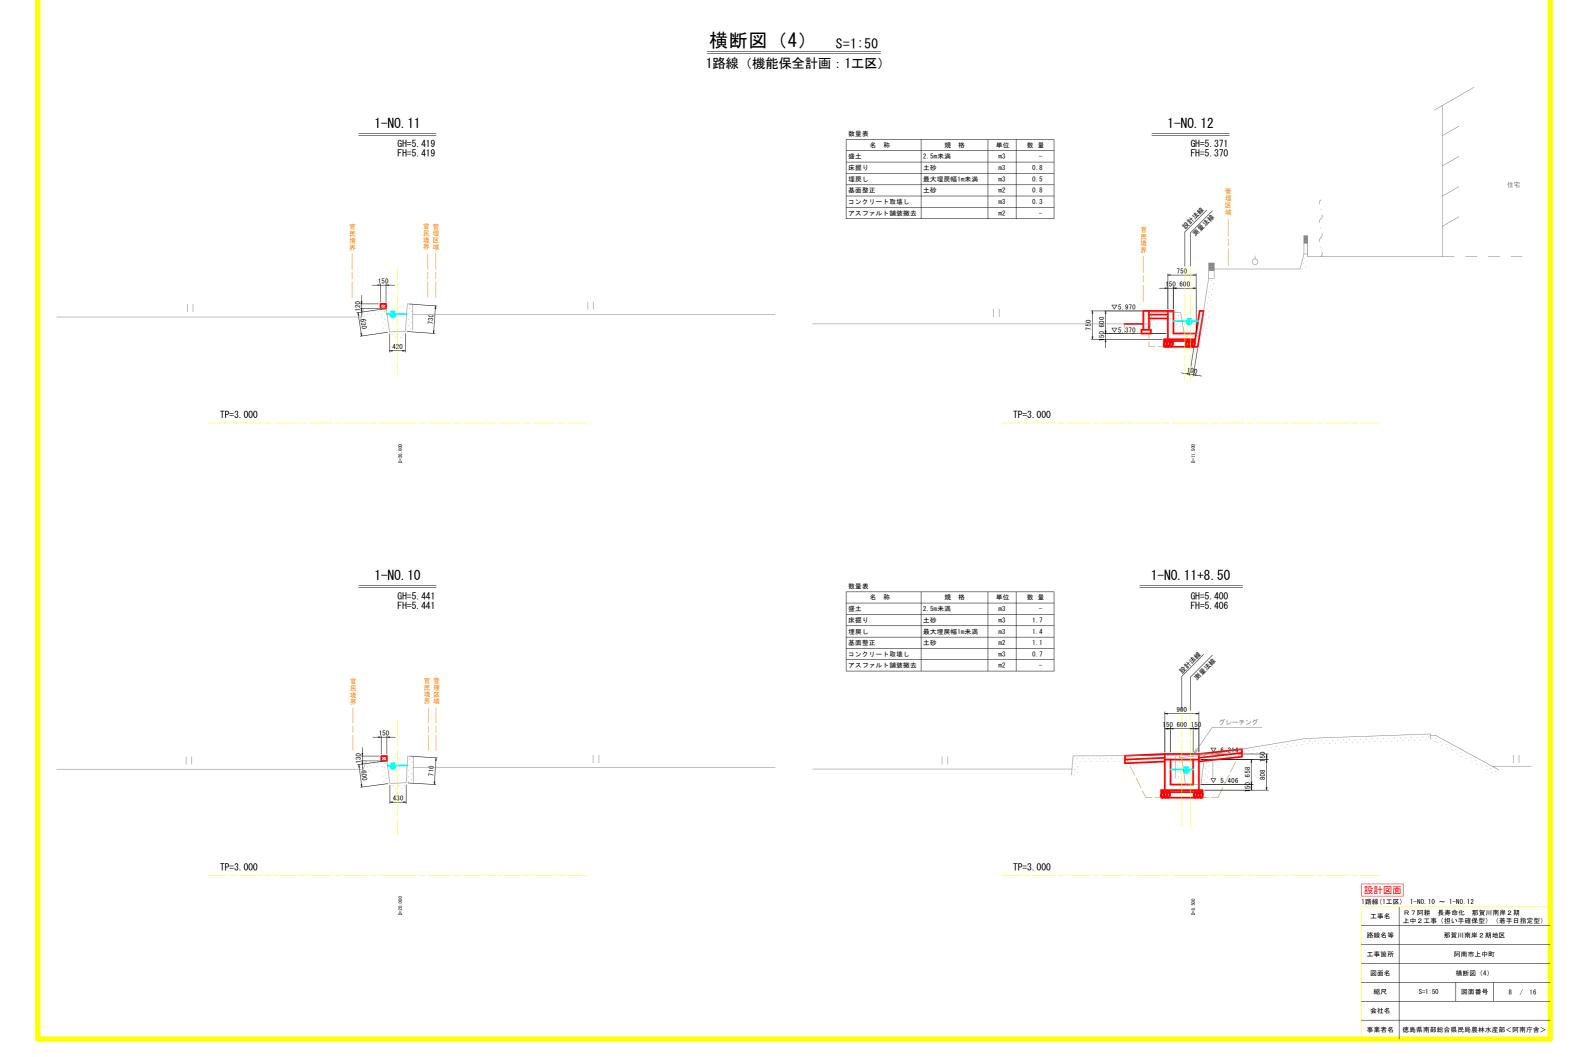

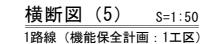

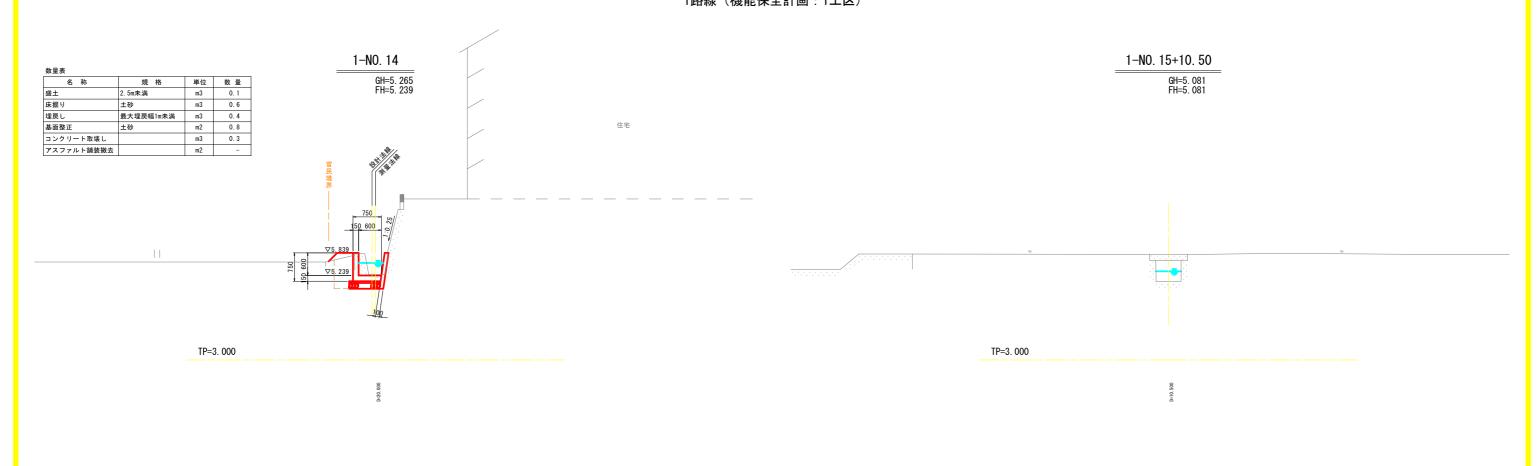

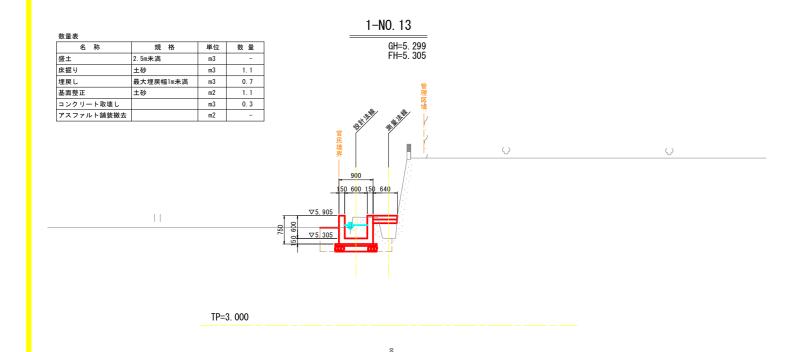

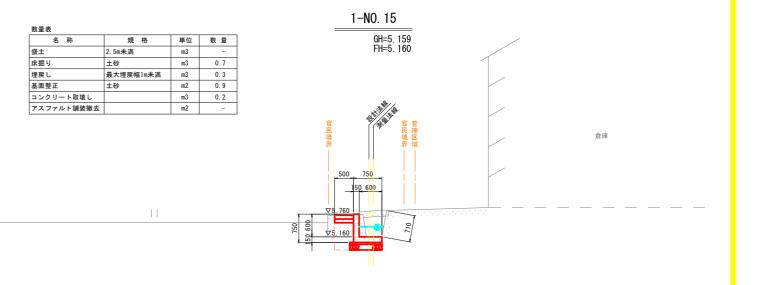

TP=3.000

> 会社名 事業者名 徳島県南部総合県民局農林水産部<阿南庁舎>

構 造 図 (1)

(1-BP~1-N0.5+14.90付近)

コンクリート / σ28≧21N/mm2

 (U_1) D13

(0)

側面図

10.0m当り

単位 数 量

m3 3.3

m2 29.2

kg 178.1

m3 0.6

1. 0

側面図

m2

RC-40 t=150mm m2 11.0 ゴム発砲体目地材 t=10mm m2 0.3

 $\overline{\left(U_{2}\right)}$ D13

断面図

(U₂) D13

1100

数量表

型枠

基礎砕石

目地材

鉄筋

名 称

均しコンクリート

断面図

コンクリート

2号U型水路 S=1:20 (1-N0. 12+1. 98~1-N0. 13+10. 18付近)


1100

1号L型水路 S=1:20 (1-N0. 5+18. 58~1-N0. 8+1. 62付近) (1-N0. 14+14. 25~1-N0. 15+7. 87付近)

側面図

断面図

750

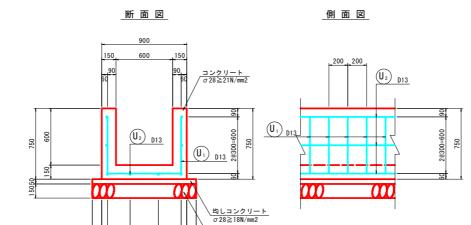

150 600 コンクリート の28 全21N/mm2 0.18 (3 世) 0.18 (3 世)	型 表面被覆工 R ₁ D ₁₃	2億300=600 90~2 0 (平均150) 750~870 (平均810)
数しコンクリート	差し筋 SD295 D13単400 L=400mm 削孔 ゆ16, L=200mm 樹脂アンカー D13用	<u> </u>

数量表			10.0m当り
名 称	規格, 寸法	単位	数 量
コンクリート	σ28≧21N/mm2	m3	3. 2
型枠	小型構造物	m2	27.0
鉄筋	SD295 D13	kg	178. 1
均しコンクリート	σ 28 ≧ 18N/mm2	m3	0. 6
均しコンクリート型枠	均しコンクリート	m2	1.0
基礎砕石	RC-40 t=150mm	m2	11.0
目地材	ゴム発砲体目地材 t=10mm	m2	0.3

数量表 10.0m当り 規格,寸法 単位 数 量 コンクリート σ28≧21N/mm2 m3 2.1 小型構造物 m2 14. 7 型枠 鉄筋 SD295 D13 109.5 均しコンクリート σ28≧18N/mm2 m3 0.4 均しコンクリート型枠 均しコンクリート 0. 5 m2 基礎砕石 RC-40 t=150mm m2 8.3 SD295 D13 L=400mm 差し筋 10.0 Ф16 L=200mm 箇所 25.0 樹脂アンカー 本 25.0 D13用 ゴム発砲体目地材 t=10mm m2 0.2 目地材

2号L型水路 S=1:20

規格,寸法

σ28≧21N/mm2

小型構造物

SD295 D13


均しコンクリート型枠 均しコンクリート

σ28≧18N/mm2

(1-N0.11+10.75~1-N0.12+1.98付近) (1-N0. 13+10. 18~1-N0. 14+14. 25付近)

増打コンクリート S=1:20

断面図

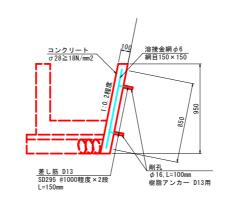

	150		<u>に</u> げコンクリート 8≧18N/mm2
目地材 ゴム発泡体目地材 t=10mm	7	9	±
差し筋 SD295 D13@500 - L=200mm チッピング 削孔 ゆ16, L=100mm 樹脂アンカー D13用	- ,	100	無機系表面被覆 = 5mm以上

1号側壁嵩上げ S=1:10

注) 1. 既設水路右側壁の高さと合わせるものとする。


コンクリート	R ₂ D13 SL E	使し坊 128 ≥ 18N/mm2 をし坊 1295 13@4400 =400mm 刺孔 516, L=200mm 刺指アンカー D13用	00	0	000	50 28300=600
	数量表			10.0m当り		
	名 称	規格, 寸法	単位	数 量		
	コンクリート	σ28≧21N/mm2	m3	2. 0		
	型枠	小型構造物	m2	13. 5		
	鉄筋	SD295 D13	kg	109. 5		
	均しコンクリート	σ28≧18N/mm2	m3	0.4		
	均しコンクリート型枠	均しコンクリート	m2	0. 5		
	基礎砕石	RC-40 t=150mm	m2	8. 1		
	差し筋	SD295 D13 L=400mm	kg	10.0		
	削孔	Ф16 L=200mm	箇所	25. 0		
	樹脂アンカー	D13用	本	25. 0		
	D 16.44	-2 / 80 Th /L D III L 10				

ゴム発砲体目地材 t=10mm m2 0.2

		10.0m当り
規格, 寸法	単位	数 量
σ28≧18N/mm2	m3	1.0
小型構造物	m2	9. 7
SD295 D13 L=150mm	kg	3. 0
Ф16 L=100mm	箇所	20.0
D13用	本	20.0
Φ6 網目150×150	m2	8. 5
ゴム発砲体目地材 t=10mm	m2	0.1
	σ 28≥18N/mm2 小型構造物 SD295 D13 L=150mm Φ16 L=100mm D13用 Φ6 網目150×150	


設計図面							
工事名	R 7 阿耕 長寿命 上中 2 工事(担い						
路線名等	那質]川南岸2期	地区				
工事箇所	[阿南市上中町					
図面名		構造図(1)					
縮尺	S=1:20	図面番号	10 / 16				
会社名							
事業者名	徳島県南部総合県	民局農林水	産部<阿南庁舎>				

構 造 図 (2)

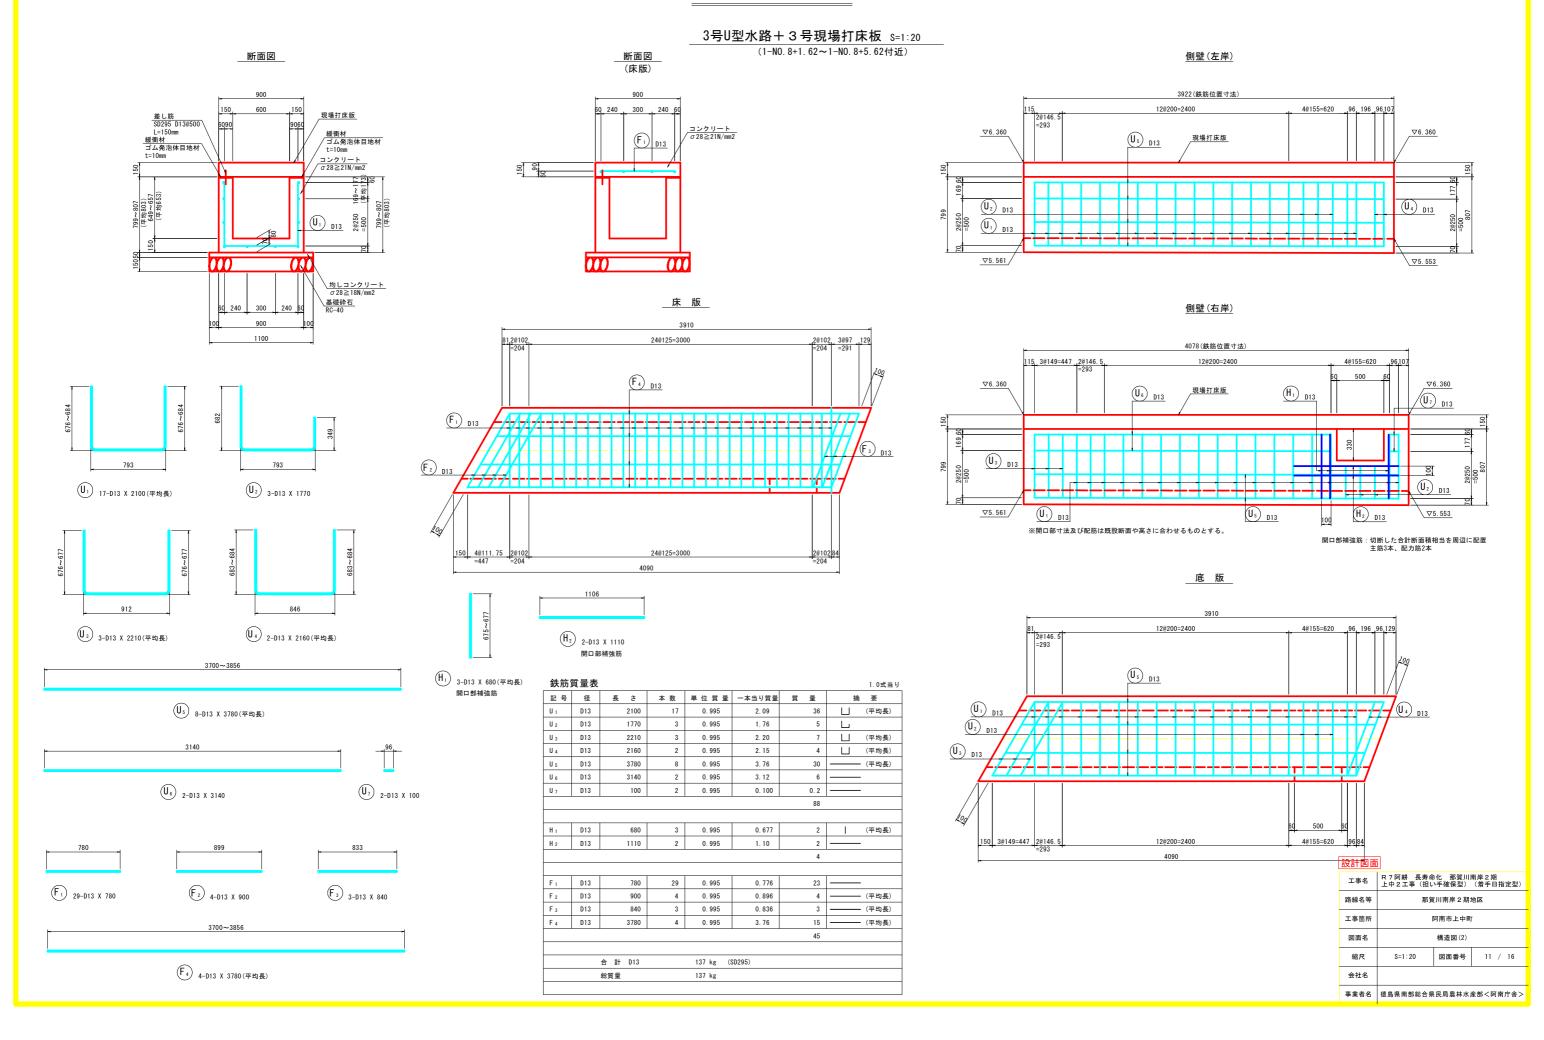


構 造 図 (3)

4号U型水路+4号現場打床板 S=1:20

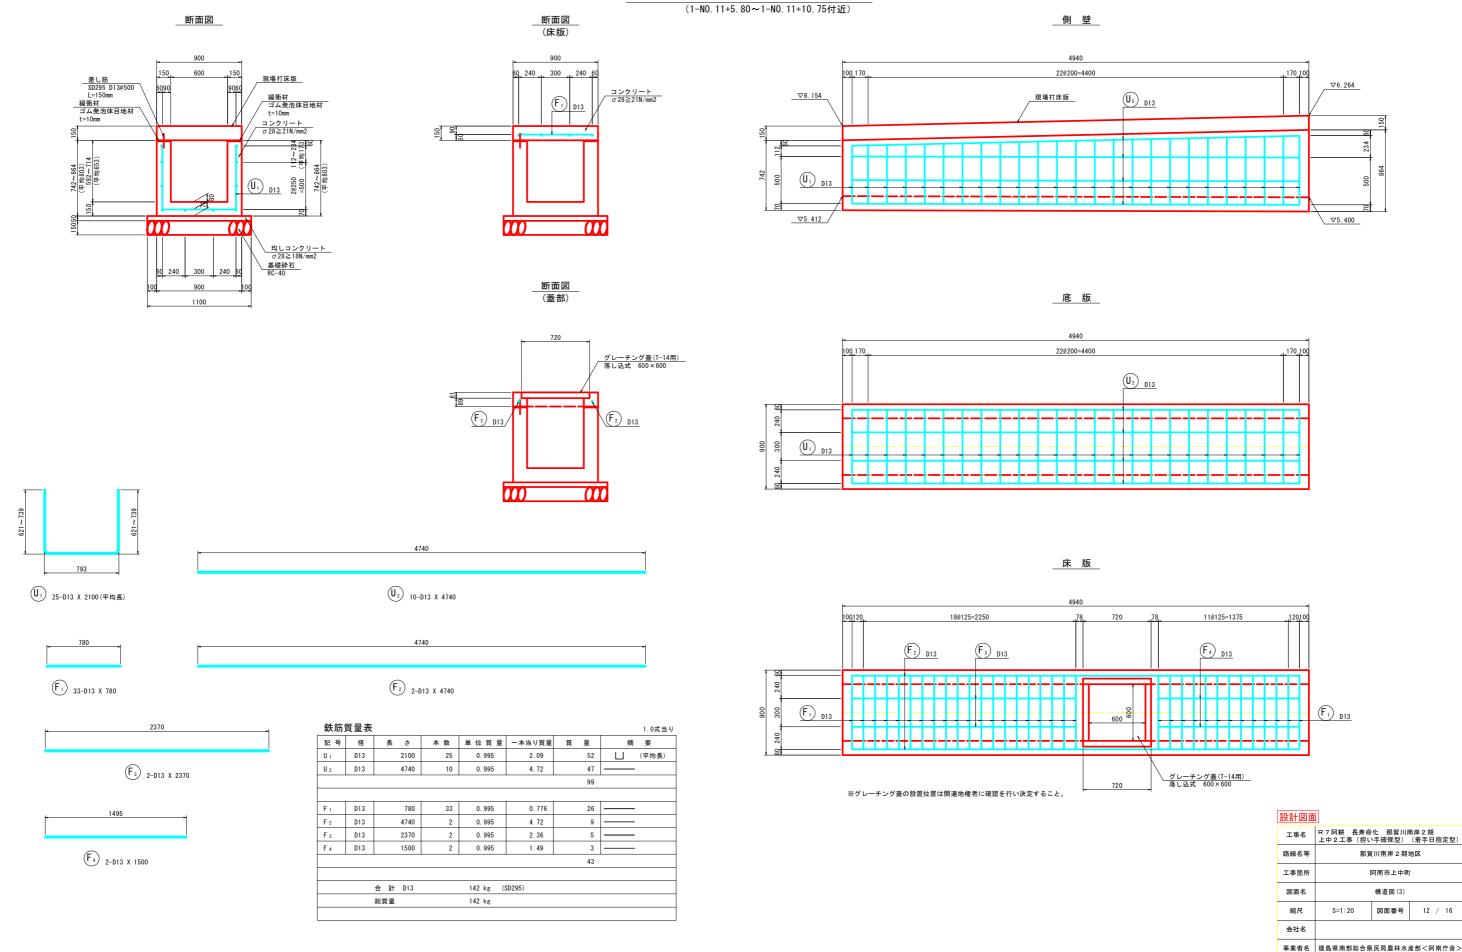


構 造 図 (4)

1号現場打床版 S=1:20 (1-N0.8付近)

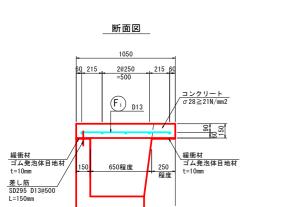


※L型水路上に設置するようかぶり厚を確保した上で床版厚の調整を行う。 ※床版設置のため必要に応じて右岸側既設水路壁の取壊しを行う。

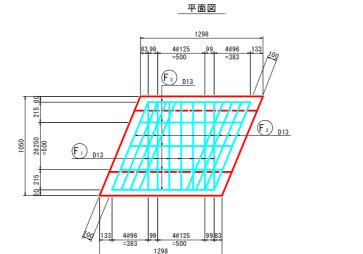


930	1006
F ₁ 7-D13 X 930	F ₂ 8-D13 X 1010
1082	
(F ₃) 5-013 x 1090	

鉄筋	質量表									1.0式当り
記 号	径	長	à	本 数	単位質量	一本当り質量	質	量	摘	要
F ₁	D13		930	7	0. 995	0. 925		6		
F ₂	D13		1010	8	0.995	1.00		8		
F 3	D13		1090	5	0. 995	1.08		5		
								19		
		合 計	D13		19 kg (SD295)				
総質量					19 kg					




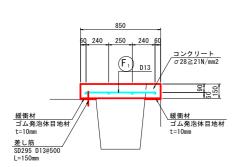




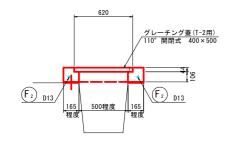


※床版設置のため必要に応じて既設水路壁の取壊しを行う。

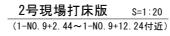

平面図

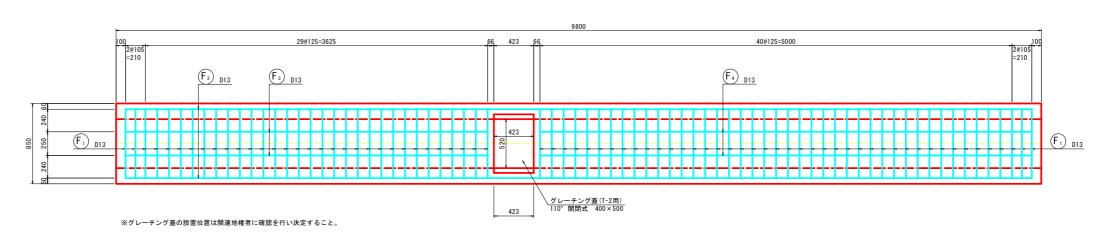

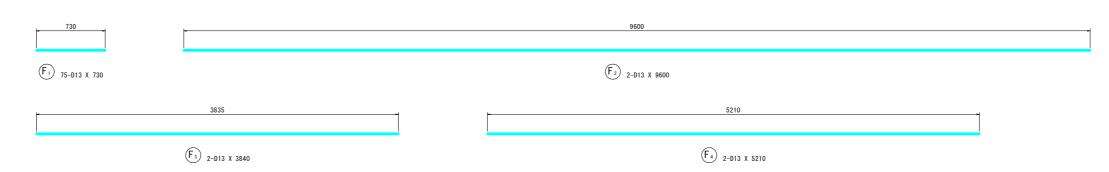

鉄筋:	質量表
-----	-----

鉄筋	質量表								1.0式当り
記 号	径	長さ	本 数	単位質量	一本当り質量	質	量	摘	要
F ₁	D13	730	75	0. 995	0. 726		54		
F ₂	D13	9600	2	0. 995	9. 55		19		
F ₃	D13	3840	2	0. 995	3. 82		8		
F ₄	D13	5210	2	0. 995	5. 18		10		
							91		
		合 計 D13		91 kg (S	SD295)				
		総質量	91 kg						


Į	設計図面									
	工事名	R7阿耕 長寿命化 那賀川南岸2期 上中2工事(担い手確保型) (着手日指定型)								
	路線名等	那賀川南岸 2 期地区								
	工事箇所	阿南市上中町								
	図面名	構造図(4)								
	縮尺	S=1:20 図面番号 13 / 16								
	会社名									
	事業者名	徳島県南部総合県民局農林水産部<阿南庁舎>								

構 造 図 (5)


1号プレキャスト水路

(1-N0.5+14.90~1-N0.5+18.58付近)

平面図 S=1:100

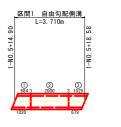


側面図 S=1:100

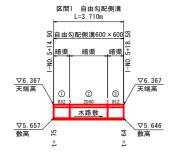

断面図 S=1:20

自由勾配側溝(T-25用) 横断用(暗渠部) (600×600)

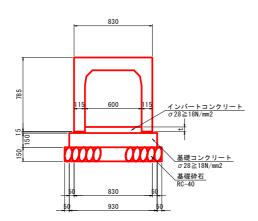


※側溝天端にアスファルト舗装を行う場合は小型の転圧機を使用する。


区間1 自由勾配側溝 数量表

LIN. UH-JIUMA MI	A			
種別	規 格	単位	数 量	摘 要
自由勾配側溝	暗渠部 600× 600×2000	本	1	2
T-25用 横断用	暗渠部カット 600× 600× 684/1020	本	1	1
	暗渠部カット 600× 600×1025/ 679	本	1	(3)


<u>1号プレキャスト床板 S=1:20</u> (全幅1000mm)

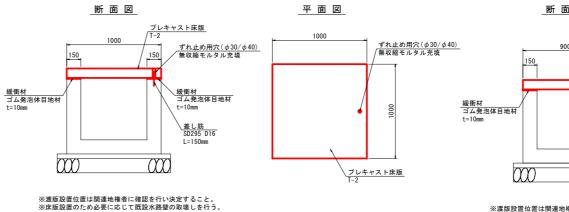


2号プレキャスト床版 _{S=1:20} (全幅900mm)

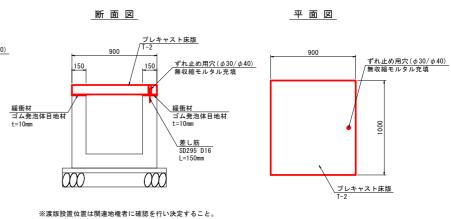

堰板 S=1∶20

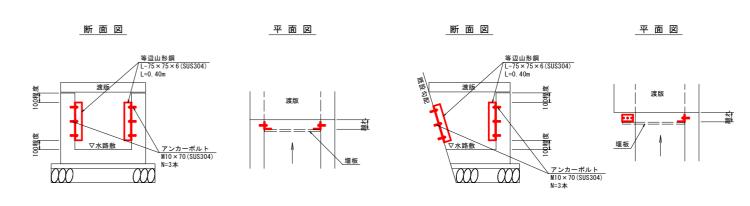



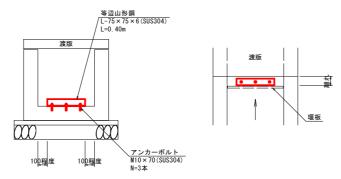

※標準的な構造及び部材長さを示す。 ※堰板及び銅材設置位置は関連地権者に確認を行い決定すること。

設計図面

工事名	R 7 阿耕 長寿命 上中 2 工事(担い						
路線名等	那賀川南岸 2 期地区						
工事箇所	阿南市上中町						
図面名	構造図(5)						
縮尺	図示	図面番号	14 / 16				
会社名							
事業者名	徳島県南部総合県	民局農林水	産部<阿南庁舎>				


構 造 図 (6)

水路取付 S=1:50

1-N0. 5+18. 58付近


平面図

A-A断面

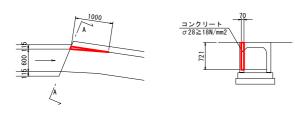

擁壁等復旧 S=1:20


1-N0. 5+18. 58付近 1-N0. 8+1. 62付近 1-N0. 8+5. 62付近 1-N0. 11+5. 80付近

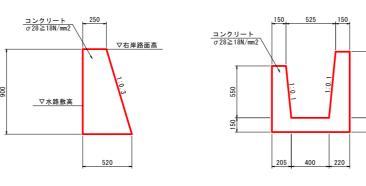

※擁壁は現況水路敷高から30cm程度根入れがあるものと想定した断面である。 ※延長は床搬余裕幅程度として0.5mを計上する。 ※取壊し復旧断面は現沢断面に合わせるものとする。


取水口 S=1:20

断面図

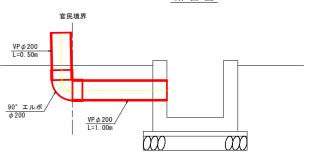


※標準的な構造及び部材長さを示す。 ※取水口設置位置や箇所数は関連地権者に確認を行い決定すること。 ※設置高さは関連地権者と事前調整すること。

アスファルト舗装 s=1:10

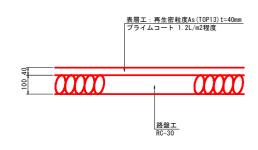


コンクリート平張 S=1:20

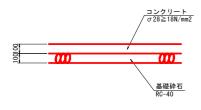

境界コンクリート S=1:20




数量表			10.0m当 년
名 称	規格, 寸法	単位	数量
コンクリート	σ 28 \geq 18N/mm2	m3	0.8
型枠	小型構造物	m2	10.0
基礎砕石	RC-40 t=100mm	m2	2.5
目地材	瀝青質目地材 t=10mm	m2	0.1

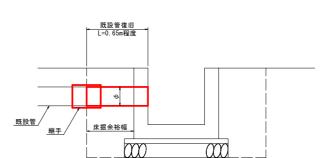

既設管復旧 S=1:20

※標準的な構造及び部材長さを示す。 ※既設管は原形復旧を基本とする。

排水口 S=1:20

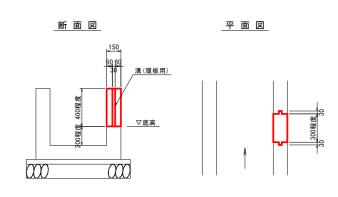

※標準的な構造及び寸法を示す。 ※排水口股置位置は関連地権者に確認を行い決定すること。 ※底高は既設排水口の高さに合わせる。

設計図面

改計区則									
工事名	R 7 阿耕 長寿命化 那賀川南岸 2 期 上中 2 工事(担い手確保型) (着手日指定型)								
路線名等	那賀川南岸 2 期地区								
工事箇所	阿南市上中町								
図面名	構造図(6)								
縮尺	図示 図面番号 15 / 16								
会社名									
事業者名	徳島県南部総合県民局農林水産部<阿南庁舎>								

線形地形図 S=1:500

徳島県阿南市上中町

測量法線 設計法線

X=104300

⊚3-N0.5 6.68 X=104250. 520 Y=104209. 763 X=104234. 024 Y=104302. 979 X=104254. 024 Y=104169. 772 X=104218. 632 Y=104340. 086 X=104253. 729 Y=104175. 491 X=104253.905 Y=104166.874 © 47-9 5.82 X=104215.626 Y=104347.292 X=104255. 768 Y=104113. 428 X=104254. 358 Y=104097. 881 測量法線 / X=104239.257 Y=104272.919 X=104228. 975 Y=104309. 027 X=104227. 682 Y=104313. 133 X=104253. 999 Y=104167. 750 X=104253.316 Y=104163.211 X=104221.961 Y=104331.860 X=104252. 470 Y=104189. 694 X=104228. 166 Y=104311. 770 X=104222. 755 Y=104329. 744

> 2-1P-2 0
> 2-1P-2 0
> 2-1P-2 0
> 2-1P-2 0
> 2-1P-1 0
> 2-1P-1 0
> 2-1P-1 0
> 2-1P-1 0
> 3-11-1 0
> 3-11-1 0
> 3-1 X=104198.749 Y=104177.260

点 名	X座標	Y座標	Z座標	備考
3-N0. 5	104300.120	104137. 967	6. 679	3級基準点:2021年(令和3年度)設置
3-N0. 6	104109.312	104010. 715	7. 467	3級基準点:2021年(令和3年度)設置
基3-1	104314.049	104361. 242	6. 237	3級基準点 標高:直接水準による
基3-2	104169.137	103906.019	7. 677	3級基準点 標高:直接水準による
基3-3	104070.591	104624. 198	5. 746	3級基準点 標高:直接水準による
4T-1	104187.377	103933. 463	6. 938	4級基準点 標高:直接水準による
4T-2	104183.451	103992. 523	6. 663	4級基準点 標高:直接水準による
4T-3	104179.460	104039.037	6. 664	4級基準点 標高:直接水準による
4T-4	104137. 224	104028. 200	6. 673	4級基準点
4T-5	104238.409	104048. 266	6. 629	4級基準点 標高:直接水準による
4T-6	104255.921	104128. 546	6. 407	4級基準点 標高:直接水準による
4T-7	104250.518	104205. 846	6. 215	4級基準点 標高:直接水準による
4T-8	104240. 150	104271. 283	6. 041	4級基準点 標高:直接水準による
4T-9	104231.661	104354.606	5. 831	4級基準点 標高:直接水準による
4T-10	104170.113	104345.040	5. 938	4級基準点 標高:直接水準による
4T-11	104161.745	104268.079	6. 259	4級基準点 標高:直接水準による
4T-12	104194.892	104226. 646	6. 122	4級基準点 標高:直接水準による
4T-13	104206.706	104151.499	6. 371	4級基準点
4T-14	104125.755	104085.879	6. 481	4級基準点
4T-15	104114.595	104374.089	5. 953	4級基準点
4T-16	104048.358	104423. 995	5. 887	4級基準点
4T-17	104035.803	104494. 579		4級基準点
4T-18	104036.248	104554. 159	5. 930	4級基準点
節点1	104274.358	104360.778	6. 032	4級基準点
節点2	104138 988	104143 031	6 464	4級基準点

Y=104100

X=104300

X=104200

X=104251.772 Y=104056.254

X=104252.575 Y=104048.798

				曲	線 表				
IP	IP間方向角	IA	R	TL	SL	CL	IP間距離	X座標	Y座標
1-BP	96-08-38						22. 274	104252.5750	104048. 7975
1-IP-1	82-13-35	13-55-03	80.000	9.764	0.594	19.432	20. 094	104250. 1911	104070. 9438
1-IP-2	80-27-18	1-46-17					7. 152	104252.9090	104090. 8531
1-IP-3	82-50-38	2-23-20					16. 094	104254.0949	104097. 9058
1-IP-4	92-44-20	9-53-41	90.000	7. 791	0.337	15. 543	27. 468	104256.0998	104113. 8748
1-IP-5	93-22-28	0-38-08					22. 222	104254. 7873	104141. 3118
1-IP-6	81-44-00	11-38-28					3. 430	104253.4793	104163. 4954
1-IP-7	89-52-33	8-08-33					3. 002	104253.9725	104166. 8900
1-IP-8	93-48-43	3-56-10					6. 373	104253.9790	104169. 8917
1-IP-9	95-10-31	1-21-48					38. 447	104253.5553	104176. 2508
1-IP-10	100-10-26	4-59-55					49. 187	104250.0872	104214. 5410
1-IP-11	102-07-53	1-57-27					12. 364	104241. 3989	104262. 9550
1-IP-12	93-34-11	8-33-42					2. 780	104238. 8006	104275. 0427
1-IP-13	96-33-24	2-59-13					9. 690	104238. 6275	104277. 8175
1-IP-14	110-17-47	13-44-23					10. 347	104237. 5210	104287. 4445
1-IP-15	97-30-13	12-47-34					11. 540	104233. 9320	104297. 1487
1-IP-16	194-42-18	97-12-05					3. 668	104232. 4250	104308. 5900
1-IP-17	108-11-46	86-30-32					1. 752	104228.8775	104307. 6590
1-IP-18	101-04-46	7-06-59					3. 818	104228. 3305	104309. 3231
1-IP-19	106-26-15	5-21-28					18.009	104227. 5967	104313. 0704
1-IP-20	112-18-57	5-52-42					21. 452	104222. 5007	104330. 3435
1-IP-21	137-21-42	25-02-45					2. 687	104214. 3551	104350. 1889
1-IP-22	105-47-43	31-33-59					26. 030	104212.3782	104352.0092
1-IP-23	117-46-08	11-58-25	40.000	4. 195	0.219	8. 359	6. 468	104205. 2927	104377. 0566
1-EP								104202 2791	104382 7799

				曲	線	表			
IP	IP間方向角	IA	R	TL	SL	CL	IP問距離	X座標	Y座標
2BP	90-15-40						31. 131	104194. 4549	104201.53
2-IP-1	89-55-02	0-20-38					20. 403	104194.3130	104232.66
2-IP-2	96-19-59	6-24-57					9. 019	104194.3425	104253.06
2-IP-3	167-47-19	71-27-21					25. 674	104193.3476	104262.00
2-IP-4	170-20-30	2-33-11					7. 464	104168.2544	104267. 46
2-IP-5	84-50-11	85-30-19					21. 239	104160.8965	104268. 7
2-IP-6	83-49-18	1-00-52					25. 683	104162.8081	104289.88
2-IP-7	83-21-54	0-27-24					29. 328	104165.5722	104315. 40
2-IP-8	1-57-54	81-23-59					10. 487	104168.9609	104344. 50
2-IP-9	62-11-43	60-13-48					5. 690	104179.4414	104344. 89
2-IP-10	3-10-24	59-01-19					16. 229	104182.0957	104349.90
2-IP-11	4-48-40	1-38-16					14. 128	104198.3003	104350. 82
2_ED								104212 2702	104252 00

設計図面								
工事名	R7阿耕 長寿命化 那賀川南岸2期 上中2工事(担い手確保型) (着手日指定型)							
路線名等	那賀川南岸 2 期地区							
工事箇所	阿南市上中町							
図面名	線形地形図							
縮尺	S=1:500 図面番号 16 / 16							
会社名								
事業者名	徳島県南部総合県民局農林水産部<阿南庁舎>							

X=104100